

TABELA DE ÁREAS			
DESCRIÇÃO	ÁREA (m		
PAVIMENTO TÉRREO	234,09		
COBERTURA	137,38		
ÁREA TOTAL CONSTRUÍDA	371,4		

PLANTA BAIXA


ESCALA 1:100

## SINALIZAÇÃO DE ORIENTAÇÃO E SALVAMENTO

CÓDIGO	SÍMBOLO	SIGNIFICADO	FORMA E COR	APLICAÇÃO
S-02	← 🎦	Saída de	Símbolo: Retangular Fundo : Verde Pictograma: Fotoluminescente	Indicação do sentido (esquerda ou direita) de uma saída de emergência. Dimensões Minimas: L=2,0H
S-03	<b>2</b> +	Emergência		Indicação de uma saída de emergência a ser afixada acima da porta, para indicar o seu acesso.
S-12	SAIDA	Saída de Emergência	Símbolo: Retangular Fundo : Verde Mensagem "SAÍDA" ou Mensagem "SAÍDA" e/ou pictograma e/ou seta direcional: Fotoluminescente com altura de letra sempre > ou = 50mm	Indicação da saida de emergência, com ou sem complementação do pictograma fotoluminescente (seta ou imagem, ou ambos).

## SINALIZAÇÃO COMPLEMENTAR

CÓDIGO	SÍMBOLO	SIGNIFICADO	FORMA E COR	APLICAÇÃO	
M-1	Ver Figura 02	Indicação dos sistemas de proteção contra incêndio existentes na edificação	Símbolo: quadrado ou retangular Fundo: cor contrastante com a mensagem Pictograma: mensagem escrita referente aos sistemas de proteção contra incêndio existentes na edificação, o tipo de estrutura e os telefones de emergência	Na entrada principal da edficação	

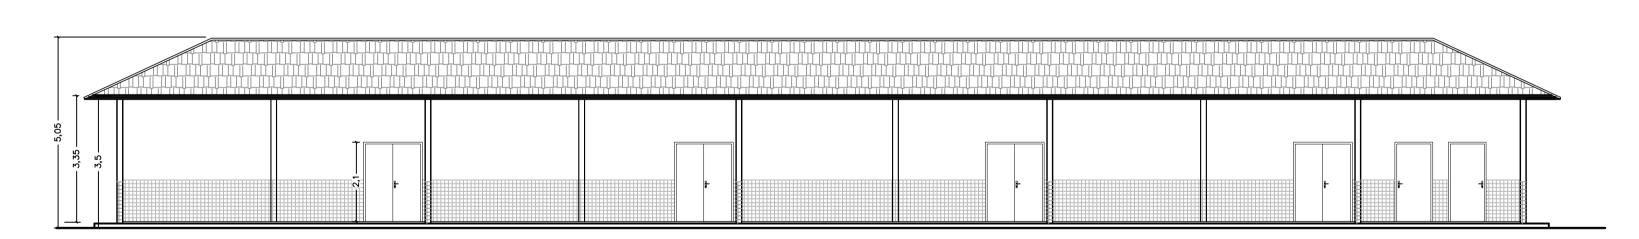


VISTA 1

ESCALA 1:100

DETALHE — SINALIZAÇÃO DE SAÍDA SOBRE PAREDES E VERGAS DE PORTAS

SEM ESCALA - VISTA FRONTAL

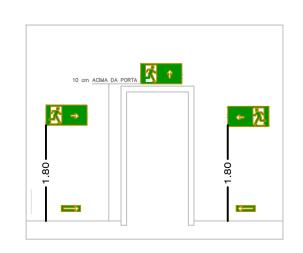

NOTA 03 - SINALIZAÇÃO DE EQUIPAMENTOS (I.T.-15)

NOTA: 6.1.4 SINALIZAÇÃO DE EQUIPAMENTOS DE COMBATE A INCÊNDIO

A SINALIZAÇÃO APROPRIADA DE EQUIPAMENTOS DE COMBATE A INCÊNDIOS DEVE ESTAR A UMA ALTURA DE 1,80 M, MEDIDA DO PISO ACABADO À BASE DA SINALIZAÇÃO, E IMEDIATAMENTE ACIMA DO EQUIPAMENTO SINALIZADO. AINDA:

A) QUANDO HOUVER, NA ÁREA DE RISCO, OBSTÁCULOS QUE DIFICULTEM OU IMPEÇAM A VISUALIZAÇÃO DIRETA DA SINALIZAÇÃO BÁSICA NO PLANO VERTICAL, A MESMA SINALIZAÇÃO DEVE SER REPETIDA A UMA ALTURA SUFICIENTE PARA A SUA VISUALIZAÇÃO; B) QUANDO A VISUALIZAÇÃO DIRETA DO EQUIPAMENTO OU SUA SINALIZAÇÃO NÃO FOR POSSÍVEL NO PLANO HORIZONTAL, A SUA LOCALIZAÇÃO DEVE SER INDICADA A PARTIR DO PONTO DE BOA VISIBILIDADE MAIS PRÓXIMA. A SINALIZAÇÃO DEVE INCLUIR O SÍMBOLO DO EQUIPAMENTO EM QUESTÃO E UMA SETA INDICATIVA, SENDO QUE O CONJUNTO NÃO DEVE DISTAR MAIS QUE 7,5 M DO EQUIPAMENTO;

C) QUANDO O EQUIPAMENTO ENCONTRAR-SE INSTALADO EM PILAR, DEVEM SER SINALIZADAS TODAS AS FACESDO PILAR QUE ESTIVEREM VOLTADAS PARA OS CORREDORES DE CIRCULAÇÃO DE PESSOAS

D) QUANDO SE TRATAR DE HIDRANTE E EXTINTOR DE INCÊNDIO, INSTALADOS EM GARAGEM, ÁREA DE FABRICAÇÃO, DEPÓSITO E LOCAIS UTILIZADOS PARA MOVIMENTAÇÃO DE MERCADORIAS E DE GRANDE VAREJO, DEVE SER IMPLANTADA TAMBÉM A SINALIZAÇÃO DE PISO.

5.2.2.1 O SUPORTE DE FIXAÇÃO DOS EXTINTORES EM PAREDES, DIXISÓRIAS OU COLUNAS, DEVEM RESISTIR A 3 (TRÊS) VEZES A MASSA TOTAL DO EXTINTOR.

5.2.2.2 PARA A FIXAÇÃO EM COLUNAS, PAREDES OU DIVISÓRIAS, A ALÇA DE SUPORTE DE MANUSEIO DEVE VARIAR, NO MÁXIMO, ATÉ 1,80 METROS DO PISO, DE FORMA QUE A PARTE INFERIOR DO EXTINTOR PERMANEÇA NO MÍNIMO 0,20 METROS DO PISO ACABADO., 5.2.2.4 É PERMITIDA A INSTALAÇÃO DE EXTINTORES SOBRE O PISO ACABADO, DESDE QUE PERMANEÇAM, APOIADOS EM SUPORTES APROPRIADOS E AFIXADOS AO SÓLO, COM ALTURA RECOMENDADA ENTRE 0,10 M E 0,20 M DO PISO.

ALINEA D) 6..4 I.T-15 QUANDO SE TRATAR DE HIDRANTE E EXTINTOR DE INCÊNDIO, INSTALADOS EM GARAGEM, ÁREA DE FABRICAÇÃO, DEPÓSITO E LOCAIS UTILIZADOS PARA MOVIMENTAÇÃO DE MERCADORIAS E DE GRANDE VAREJO, DEVE SER IMPLANTADA TAMBÉM A SINALIZAÇÃO DE PISO.

5.2.2.11 PARA PROTEÇÃO POR EXTINTORES DE INCÊNDIO EM INSTALAÇÕES DE LÍQUIDOS INFLAMÁVEIS E COMBUSTÍVEIS, GÁS LIQUEFEITO DE PETRÓLEO E GÁS NATURAL DEVEM SER SEGUIDAS AS INSTRUÇÕES TÉCNICAS 22, 23 E 24.

DETALHE - ILUMINAÇÃO DE EMERGÊNCIA (I.T.-13) SEM ESCALA - VISTA FRONTAL



CONFORME NBR 10.898/99 Sem escala

havendo necessidade de rede elétrica específica, conforme NBR 10.898/99


\* Tipo de lâmpada = fluorescente\* Potência = 10 watts \* Tensão = Bivolt \* Fluxo Luminoso = 240 (lm)

\* Ângulo da luz = 90° Duração da bateria = autonomia de 3 horas
Raio de ação = 4xh = 4x2,50 = 10m \* Gerador monobloco= funciona carregando na eletricidade e quando a luz acaba entra em ação \* Fixadas na PAREDE

\* 5 lux p/ desniveis (escadas e rampas)

\* 3 lux p/ locais planos

DETALHE - INSTALAÇÃO DE EXTINTORES (I.T.-16) SEM ESCALA — VISTA FRONTAL

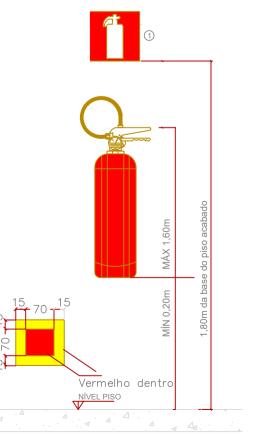

DETALHE DA COTA DE INSTALAÇÃO DO EXTINTOR (sem escala) LEGENDA:


1 - SINALIZAÇÃO INDICATIVA DO EXTINTOR PORTÁTIL \* SEM ESCALA

BRIGADA DE INCÊNDIO (IT-12) PORCENTAGEM DE BRIGADISTAS (POR DIVISÃO NÍVEL DE TREINAMENTO POPULAÇÃO FIXA) INTERMEDIÁRIO

## LEGENDA DOS DISPOSITIVOS EXTINTOR TIPO 2-A: 20-B:C ILUMINAÇÃO DE EMERGÊNCIA DE ACLARAMENTO SINALIZAÇÃO DE EMERGÊNCIA DIREÇÃO DE FLUXO DA ROTA DE FUGA SAÍDA FINAL DA ROTA DE FUGA




FIGURA 02: PLACA DE SINALIZAÇÃO M-1

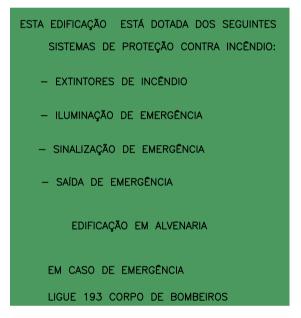

OBS: ESTA PLACA FICARÁ NA ENTRADA DA EDIFICAÇÃO COM AS DEVIDAS DIMENSÕES: 0,50M DE ALTURA POR 0,35M LARGURA; TODAS AS PALAVRAS DEVEM APRESENTAR LETRAS EM CAIXA ALTA, FONTE UNIVERSO OU HELVETICA BOLD.

\* ALTURA MÍNIMA DA LETRA 30 mm.

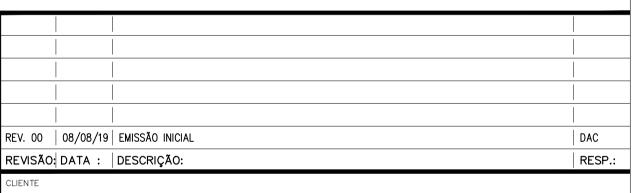





DAC-PMPA-JDY-PE-EST-R00.DWG

AMPLIAÇÃO DA ESCOLA MUNICIPAL JANDYI	RA TOSTA DE SOU
ENDEREÇO	DISCIPLINA
RUA DOIS — BAIRRO PITANGUEIRAS POUSO ALEGRE — MINAS GERAIS	PPCIP
ASSUNTO PROJETO DE PREVENÇÃO A COMBATE A INCÊNDIO E PÂNIC PLANTA DE BAIXA E DETALHAMENTO	FASE DO PROJETO EXECUTIVO
	FOLHA N°.

EMPREENDIMENTO

08/08/2019 | INDICADA | ROO