





FORMA DO PAVIMENTO BOMBEAMENTO (NÍVEL -750)

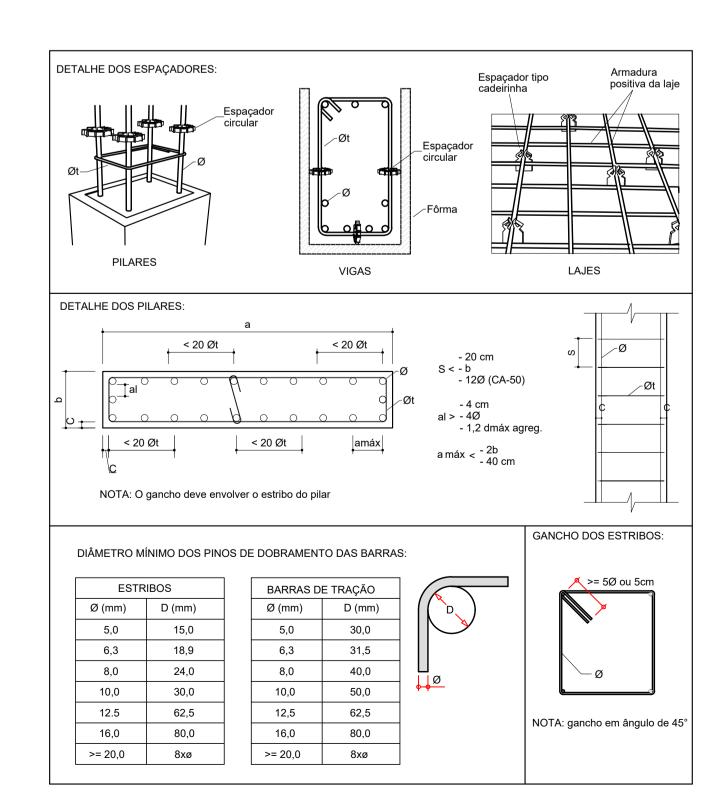

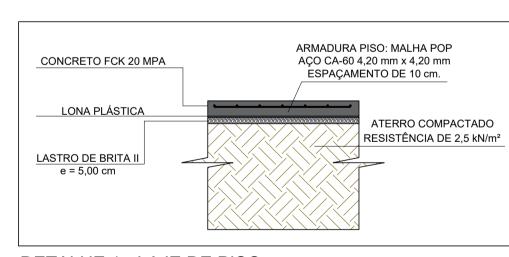

DETALHE 1 - LAJE DE PISO ESCALA 1:25

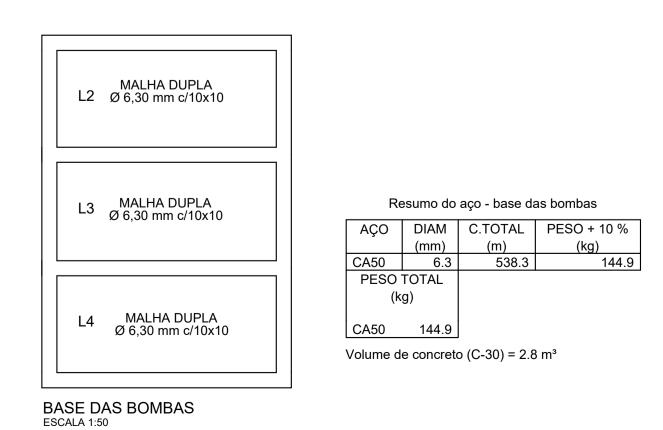

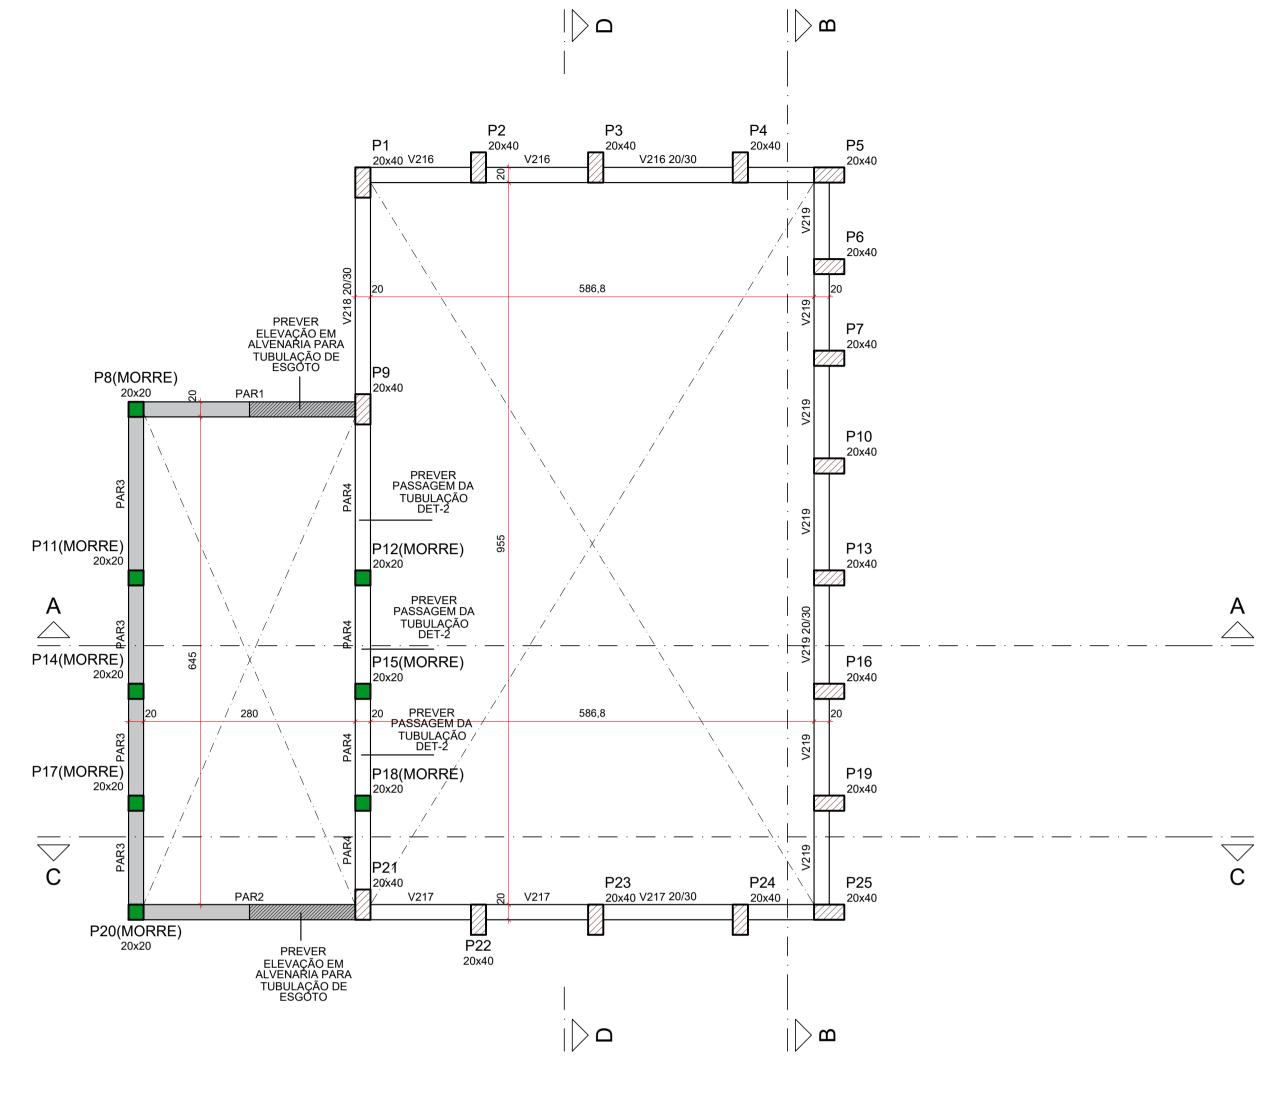


FORMA INTERMEDIÁRIA DO PAVIMENTO INFERIOR (NÍVEL -550)

ORIENTAÇÕES CONSTRUTIVAS

- a) COTAS EM CENTÍMETROS, REALIZAR A LOCAÇÃO DOS VÉRTICES INDICADOS TOPOGRAFICAMENTE;
- b) NÃO UTILIZAR A ALVENARIA DE VEDAÇÃO COMO FORMA PARA OS ELEMENTOS ESTRUTURAIS;
 c) OS COBRIMENTOS ADOTADOS DEVEM SER GARANTIDOS PELO USO DE ESPACADORES PLÁSTICOS
- c) OS COBRIMENTOS ADOTADOS DEVEM SER GARANTIDOS PELO USO DE ESPAÇADORES PLÁSTICOS OU PASTILHAS SEMI-ESFÉRICAS DE ARGAMASSA;
- d) UTILIZAR VERGAS E CONTRA-VERGAS NAS ABERTURAS DA ALVENARIA PARA ESQUADRIAS E TAMBÉM PARA A PASSAGEM DA TUBULAÇÃO DE RECALQUE;
- e) O ENCUNHAMENTO DA ALVENARIA DEVE SER ORIENTADO PELO RESPONSÁVEL TÉCNICO DA OBRA, PARA QUE SEJAM EVITADAS CONCENTRAÇÕES DE TENSÃO NOS BLOCOS DE VEDAÇÃO E POSSÍVEIS PATOLOGIAS;
- f) COMPACTAR O SOLO E LANÇAR CAMADA DE PELO MENOS 5 CM DE CONCRETO MAGRO ABAIXO DO NÍVEL DE ASSENTAMENTO DAS FUNDAÇÕES E VIGAS BALDRAME, QUANDO FOR O CASO, PARA QUE NÃO HAJA MISTURA ENTRE O SOLO E O CONCRETO ESTRUTURAL DOS ELEMENTOS;
- g) AS FACES DOS ELEMENTOS DE FUNDAÇÃO E ELEMENTOS EM CONTATO COM O SOLO DEVERÃO SER IMPERMEABILIZADAS COM EMULSÃO ASFÁLTICA TIPO NEUTROL OU SIMILAR;
- h) VERIFIQUE, ANTES DA CONCRETAGEM, TODAS AS PASSAGENS DE TUBULAÇÕES ELÉTRICAS E HIDRÁULICAS -
- i) CANALIZAÇÕES EMBUTIDAS VERTICALMENTE NOS PILARES E VIGAS NÃO PODEM OCORRER. SOMENTE SERÃO PERMITIDAS FURAÇÕES QUE RESPEITEM OS ITENS 13.2.5.1 E 21.3.3 DA NBR 6118;
- j) PROJETO DE ESTRUTURAS DE CONCRETO, COM PRÉVIA ANÁLISE E AUTORIZAÇÃO DO PROJETISTA;
- k) CONFIRA ATENTAMENTE A IMPLANTAÇÃO E MARCAÇÃO DOS EIXOS A FIM DE QUE A OBRA SEJA LOCADA CORRETAMENTE DENTRO DO TERRENO;

I) VERIFIQUE SE HÁ INDICAÇÃO DE CONTRA-FLECHA NOS ELEMENTOS E CERTIFIQUE-SE DE QUE A MESMA SEJA

m) SUGERE-SE A UTILIZAÇÃO DE TELA SOLDADA PARA EVITAR FISSURAS NA INTERFACE ENTRE PAREDE DE

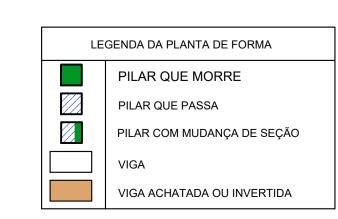



DAC-PMPA-BDQ-PE-EST-R00.DWG

FASE DO PROJETO

EXECUTIVO

02/19

POUSO ALEGRE - MINAS GERAIS

PLANTA BAIXA E DETALHES TÍPICOS

PROJETO ESTRUTURAL EM CONCRETO ARMADO

PROJETO ESTRUTURAL - PLANTAS DE FORMA