


# CORTE AA ESCALA 1:100

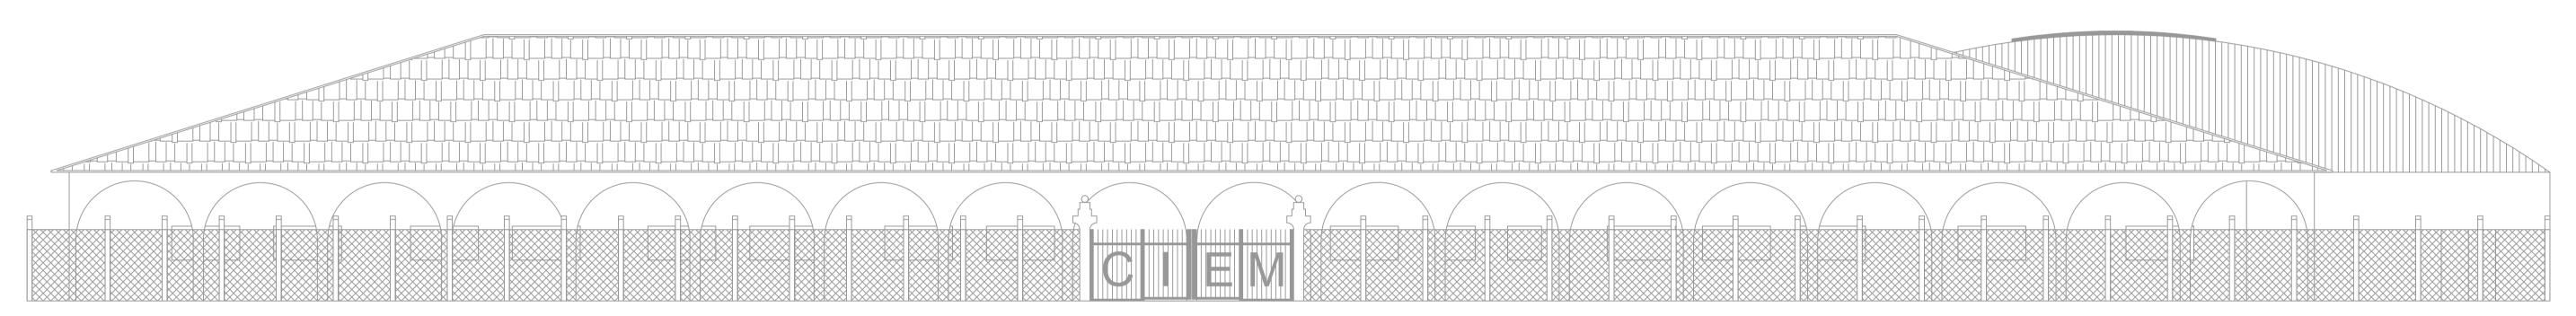


## FACHADA ESCALA 1:100

## LEGENDA:

	AVISADOR SONORO DO SISTEMA DE ALARME					
Y		ACIONADOR MANUAL DO SISTEMA DE ALARME				
	B	CENTRAL DO SISTEMA DE ALARME				
	+ -	BATERIA DO SISTEMA DE ALARME				
		PONTO DE ILUMINAÇÃO DE EMERGÊNCIA				
		RESERVATÓRIO PARA INCÊNDIO				
		BOMBA DE INCÊNDIO				
	<b>⊗</b> -	HIDRANTE DE RECALQUE				
		HIDRANTE SIMPLES				
	<b>(</b>	ACIONADOR MANUAL DO SISTEMA DE HIDRANTES				
	P1 252	PLACA SINALIZAÇÃO				
		EXTINTOR DE PÓ ABC 3A:40BC				
	>	DIREÇÃO DO FLUXO DA ROTA DE FUGA				
		SAÍDA FINAL DA ROTA DE FUGA				

#### CINIALIZAÇÃO CONEODME IT 15

SINALI	SINALIZAÇÃO CONFORME IT-15					
SÍMBOLO	CÓDIGO	SIGNIFICADO	FORMA E COR			
4	A5	RISCO DE CHOQUE	SÍMBOLO: TRIANGULAR FUNDO: AMARELA PICTOGRAMA: RAIO EM PRETO FAIXA TRIANGULAR: PRETA			
SAÍDA	S12	SAÍDA DE EMERGÊNCIA	SÍMBOLO: RETANGULAR FUNDO: VERDE PICTOGRAMA: FOTOLUMINESCENTE			
<u>7</u> 2 →	S1	SAÍDA DE EMERGÊNCIA	SÍMBOLO: RETANGULAR FUNDO: VERDE PICTOGRAMA: FOTOLUMINESCENTE			
← ₹7	S2	SAÍDA DE EMERGÊNCIA	SÍMBOLO: RETANGULAR FUNDO: VERDE PICTOGRAMA: FOTOLUMINESCENTE			
子十	S3	SAÍDA DE EMERGÊNCIA	SÍMBOLO: RETANGULAR FUNDO: VERDE PICTOGRAMA: FOTOLUMINESCENTE			
ALARME DE INCÉNDIO	E2	COMANDO MANUAL	SÍMBOLO: QUADRADO FUNDO: VERMELHO PICTOGRAMA: FOTOLUMINESCENTE			
BOMBA DE INCÉNDIO	E3	COMANDO MANUAL	SÍMBOLO: QUADRADO FUNDO: VERMELHO PICTOGRAMA: FOTOLUMINESCENTE			
	E5	EXTINTOR DE INCÊNDIO	SÍMBOLO: QUADRADO FUNDO: VERMELHO PICTOGRAMA: FOTOLUMINESCENTE			
H	E9	HIDRANTE DE INCÊNDIO	SÍMBOLO: QUADRADO FUNDO: VERMELHO PICTOGRAMA: FOTOLUMINESCENTE			

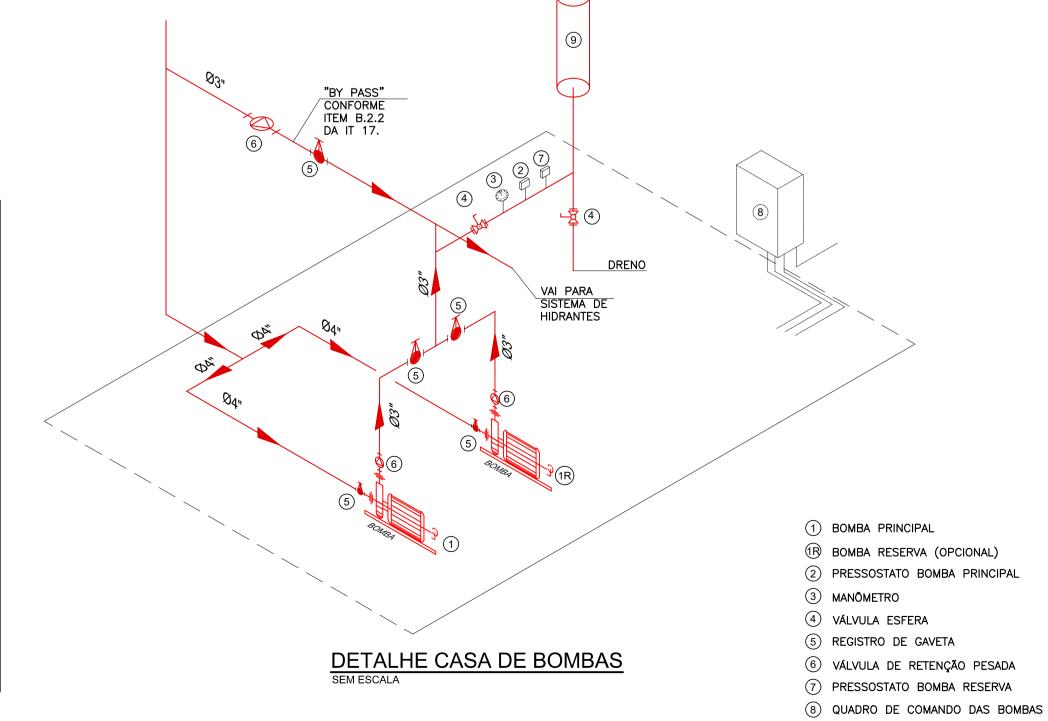

### MEMORIAL DE ILUMINAÇÃO (LED - 2W)

- CONJUNTO DE BLOCO AUTÔNOMO COM CONTROLES DE SUPERVISÃO, FONTE DE ENERGIA COM CARREGADOR E SENSOR DE FALHA OU FALTA

DE ALIMANTAÇÃO DA REDE ELÉTRICA; - ILUMINAÇÃO PERMANENTE COM ALIMENTAÇÃO PELA REDE ELÉTRICA DA CONCESSIONÁRIA, SENDO COMUTADOS AUTOMATICAMENTE QUANDO DA FALTA OU FALHA DA FONTE NORMAL, TEMPO MÁXIMO= 12s;

- TIPO LÂMPADA - LED; - POTÊNCIA EM WATTS - 2 WATTS ;

- TENSÃO EM VOLTS - BI-VOLT -110/ 220 V - 50~60HZ; - FLUXO LUMINOSO NOMINAL EM LUMENS - BAIXO 50LM - ALTO 90LM;

- ÂNGULO DA DISPERSÃO DA LUZ - 180°;

- VIDA ÚTIL DO ELEMENTO GERADOR DE LUZ - 2 ANOS; - AUTONOMIA MÍNIMA= 3h DE FUNCIONAMENTO COM 10%, NO MÁXIMO, DE PERDA DA SUA LUMINOSIDADE INICIAL.

- DISTÂNCIA DE VISUALIZAÇÃO DOS PONTOS DE ILUMINAÇÃO= 15m; - ALTURA DE INSTALAÇÃO= 2,50m DO PISO;

- BITOLA DOS CONDUTORES= 2,5mm²; - CONDUÍTES ANTE-CHAMAS, COM RESISTÊNCIA DE 30m EM CASO DE INCÊNDIO.

MÁXIMO DE 24h.


9 CILINDRO DE PRESSURIZAÇÃO

DA MANUTENÇÃO:

- MENSALMENTE DEVE SER VERIFICADO A PASSAGEM DO ESTADO DE VIGILHA PARA ILUMINAÇÃO, FUNCIONAMENTO DE TODAS AS LÂMPADAS; - SEMESTRALMENTE DEVE SER FEITA A VERIFICAÇÃO DA CARGA DOS ACUMULADORES, COLOCANDO EM FUNCIONAMENTO O SISTEMA, PELO MENOS POR 1h À PLENA CARGA, COM TODAS AS LÂMPADAS ACESSAS (RECOMENDA-SE QUE ESTE TESTE SEJA EFETUADO NA VÉSPERA DE UM DIA, COM OCUPAÇÃO MÍNIMA DA EDIFICAÇÃO - RECARGA COMPLETA DA

FONTE 2h); - PARA MANUTENÇÃO É NECESSÁRIO UM PROFISSIONAL QUALIFICADO, ESTAR COM MANUAL DE INSTRUÇÃO DE CADA EQUIPAMENTO; - OS DEFEITOS CONSTATADOS NO SISTEMA DEVEM SER ANOTADOS PELA SEGURANÇA DA EDIFICAÇÃO E REPARADOS NUM PERÍODO

DETALHE ILUMINAÇÃO

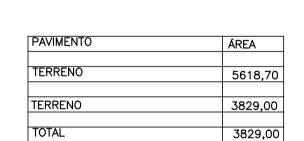


## MEMORIAL DE SINALIZAÇÃO DE EMERGÊNCIA

-> ALTURA DAS SINALIZAÇÕES:


- DE ALERTA, H= 1,80m; - DE ORIENTAÇÃO E SALVAMENTO, H= 1,80m; EM PORTAS DE SAÍDAS DE EMERGÊNCIA, IMEDIATAMENTE EM CIMA DA PORTA; - DE EQUIPAMENTOS, H= 1,80m.


-> AS SINALIZAÇÕES DEVEM SER FEITAS EM MATERIAL FOTOLUMINESCENTE, QUE DEVE ATENDER A NORMA DIN 67510.

-> QUANDO SUAS PROPRIEDADES FÍSICAS E QUÍMICAS DEIXAREM DE PRODUZIR O EFEITO VISUAL, ESTAS DEVEM SER SUBSTITUIDAS POR OUTRA.

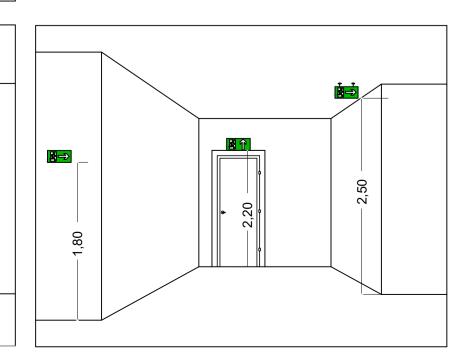

## DETALHE DA SINALIZAÇÃO

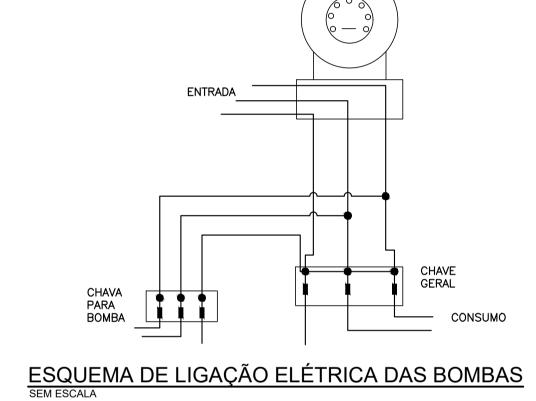

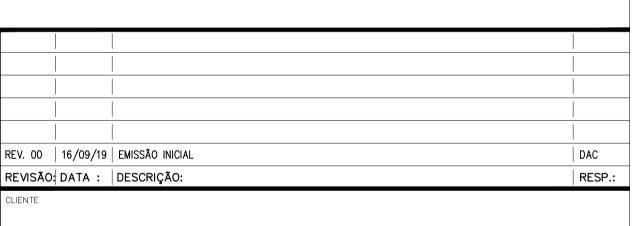





	COORDENAÇÃO DE PROJETOS		/2
	ALOISIO CAETANO FERREIRA	CREA:	MG-97.132/D
	RESPONSÁVEL TÉCNICO		
aria	ENG°. CIVIL FLÁVIA C. BARBOSA	CREA:	MG-187.842/D
a 12	PROJETO		
	DIEGO MOUTINHO CAETANO		
/ MG			
	DESENHO		
-	MARTA RIBEIRO		

CREA: MG-127.216/D

www.dacengenharia.com.br	MARTA RIBEIRO					
E.M. DR. ANGELO CONSOLI						
ENDEREÇO		DISCIPLINA				
RUA ALVARO LEITE, 20, FATIMA POUSO ALEGRE — MINAS GERAIS		AVCB				
ASSUNTO PROJETO DE INCÊNDIO		EXECUTIVO				

PLANTA BAIXA COM ELEMENTOS DE COMBATE AO INCÊNDIO 02/03

29/10/2019 INDICADA ROO DAC-PMPA-ANG-PE-INC-ROO.DWG