


PROJETO DE INSTALAÇÕES SANITÁRIAS - CONSTRUÇÃO DA UBS CRISTAIS **ESCALA INDICADA**

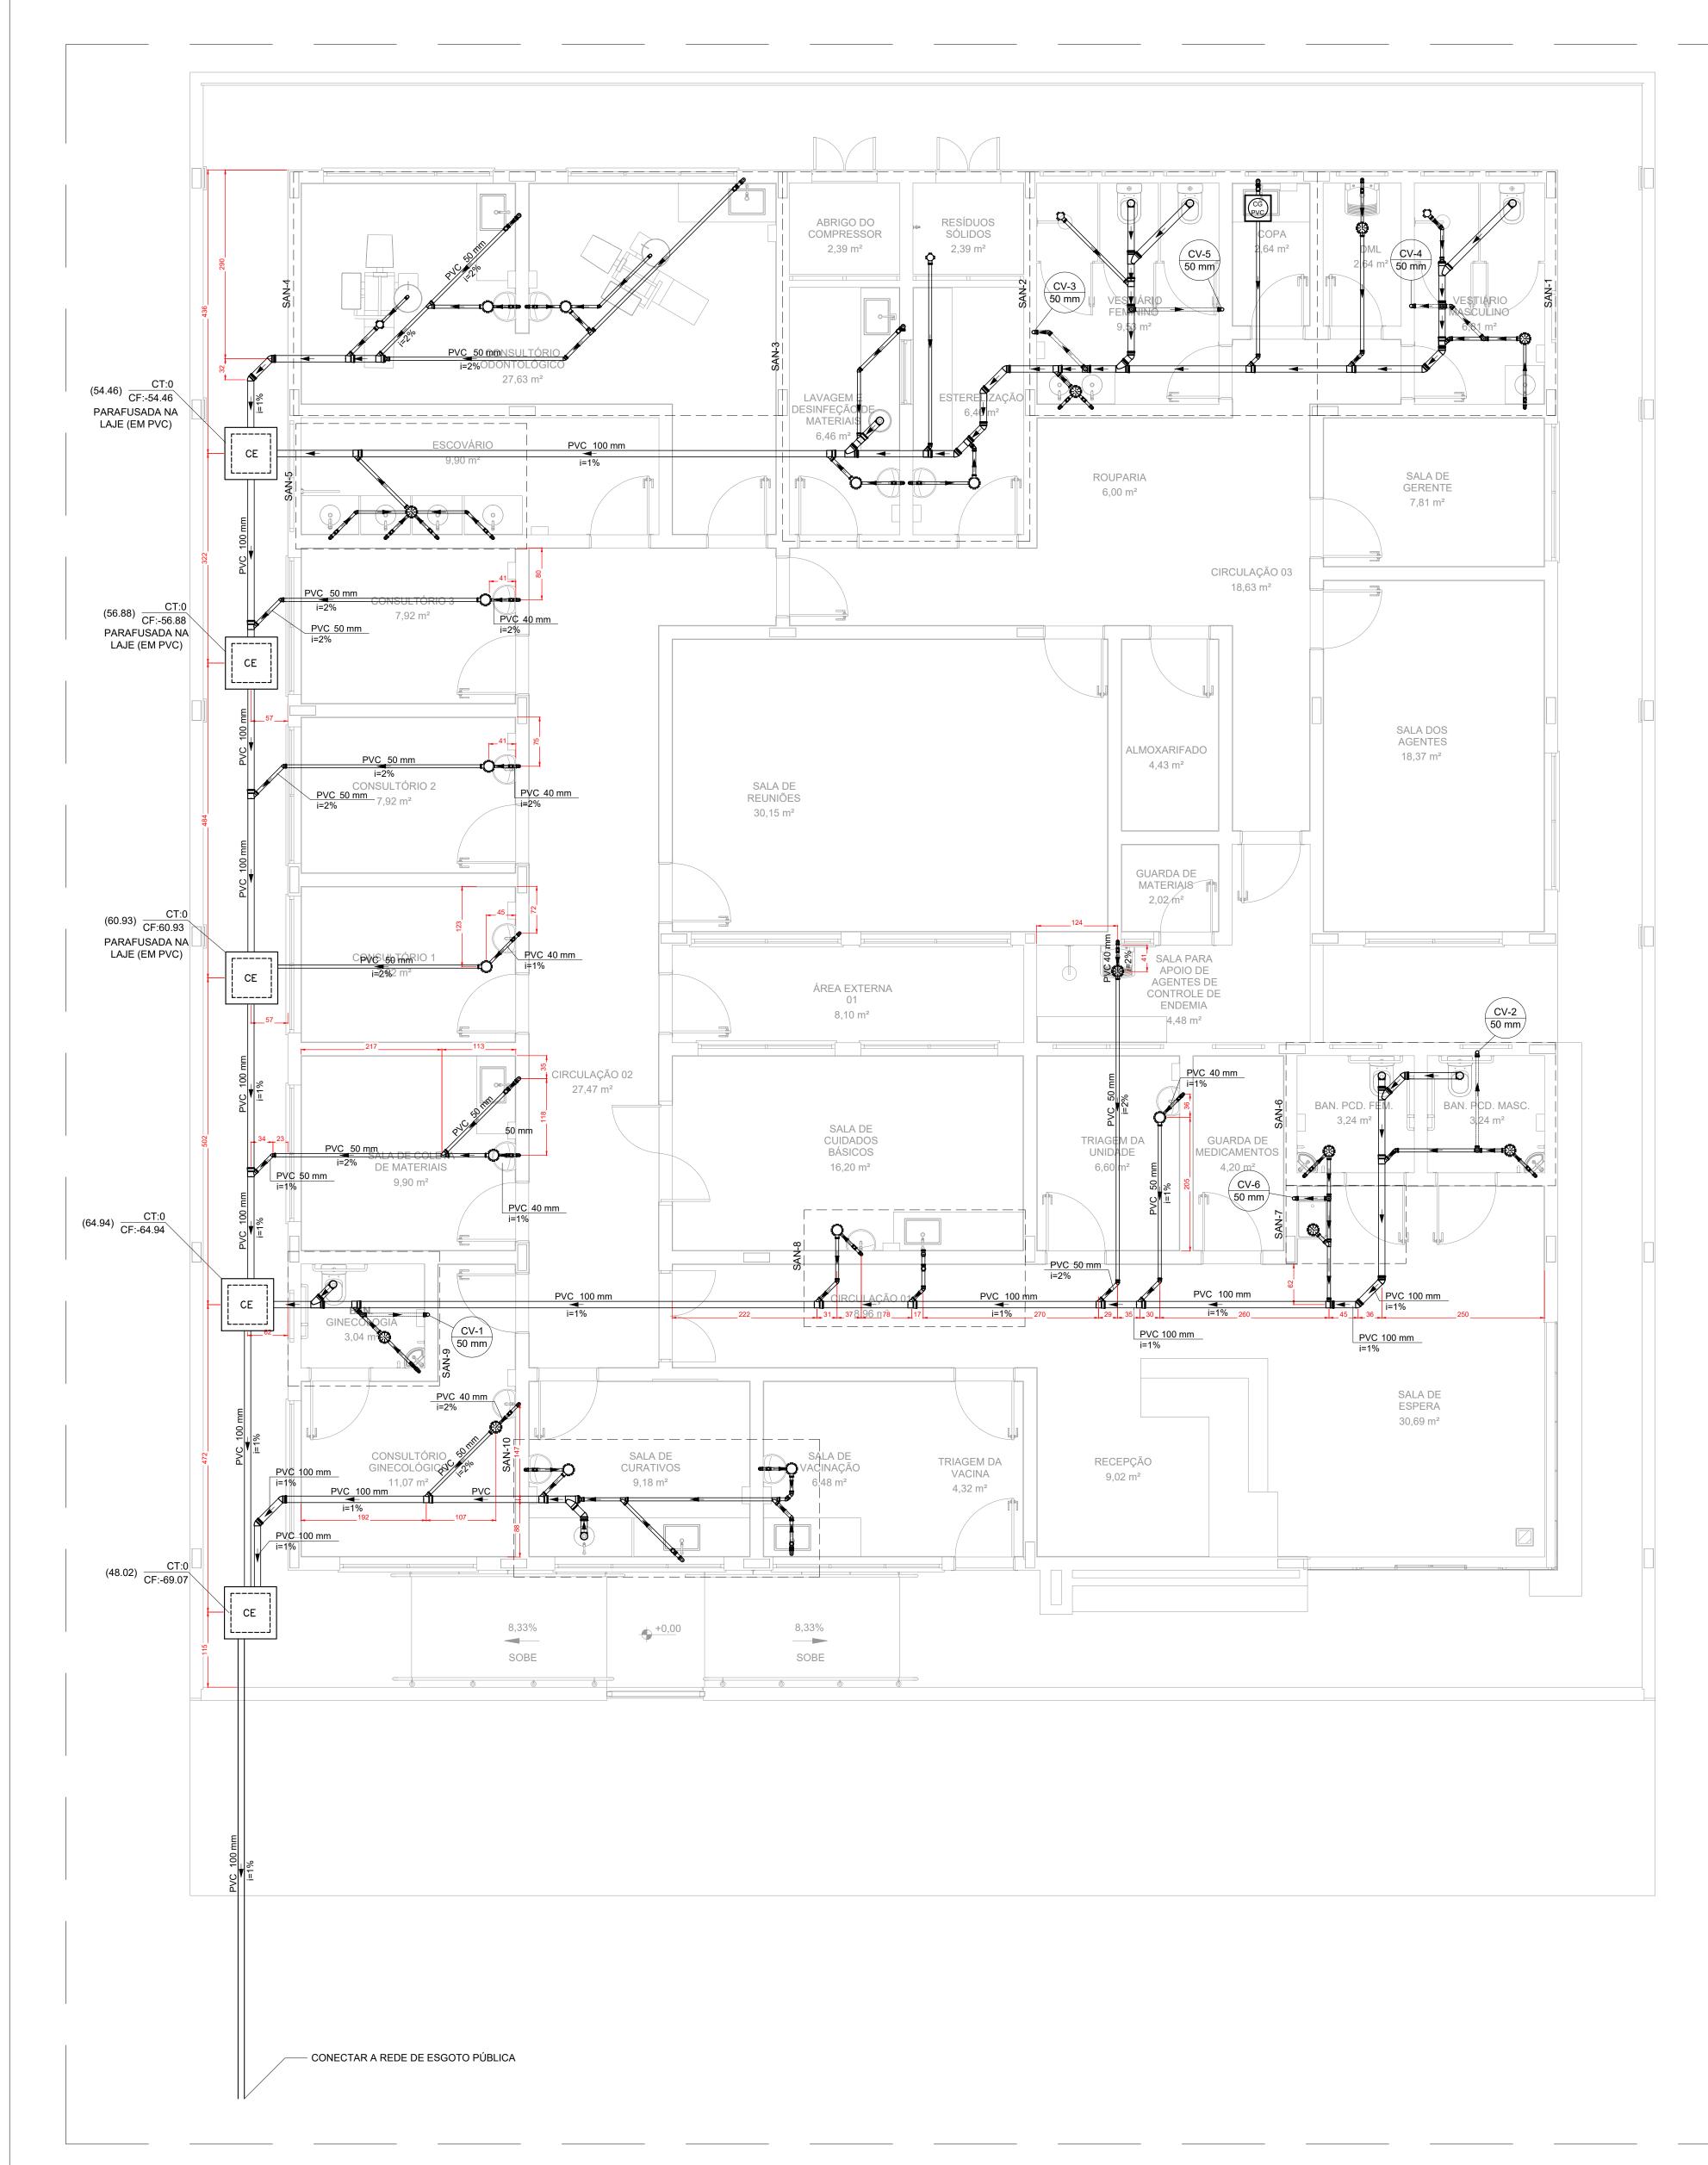


PLANTA BAIXA - TÉRREO ESCALA 1:50

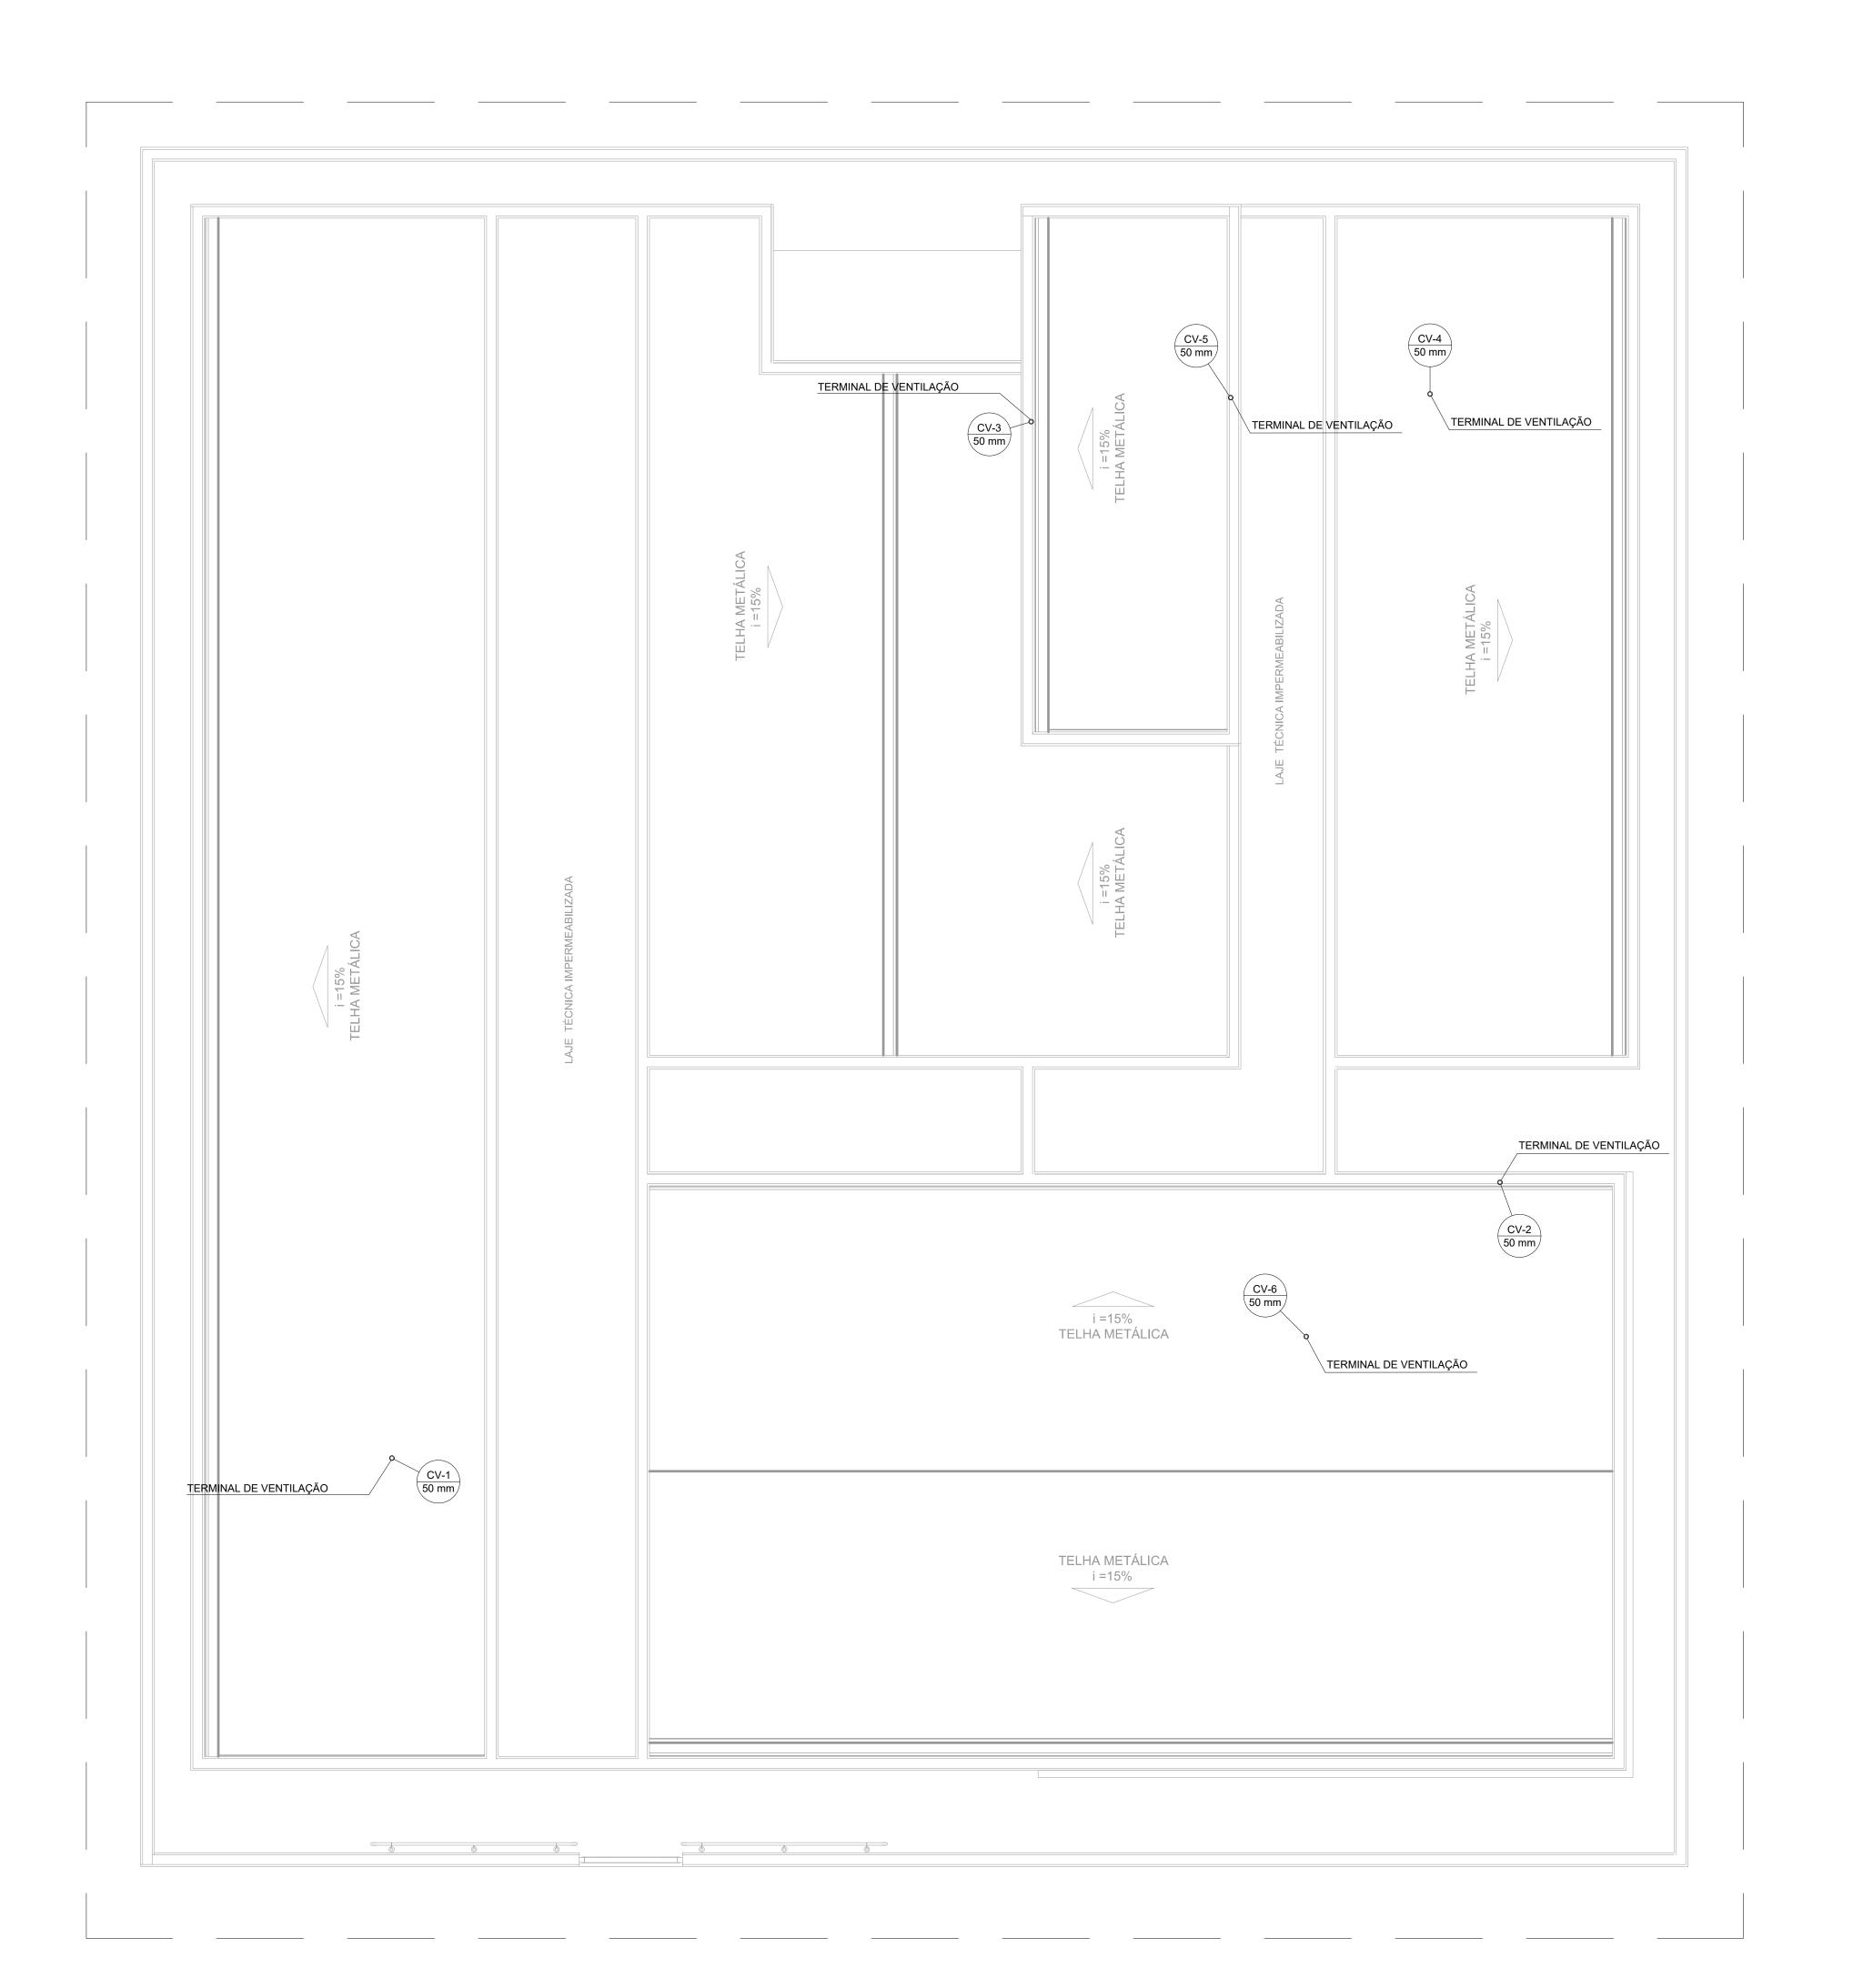


PLANTA BAIXA - COBERTURA ESCALA 1:50

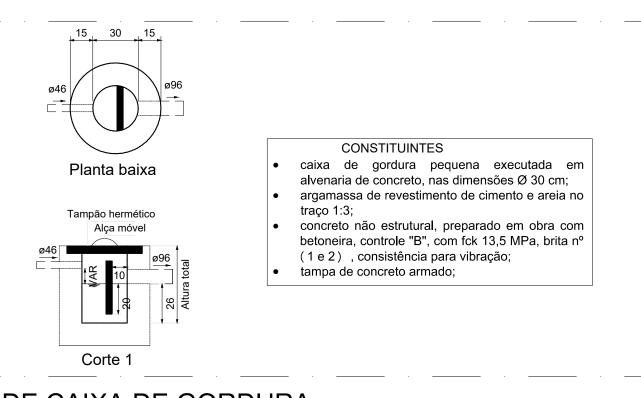


DETALHE DE CAIXA DE GORDURA ESCALA 1:25

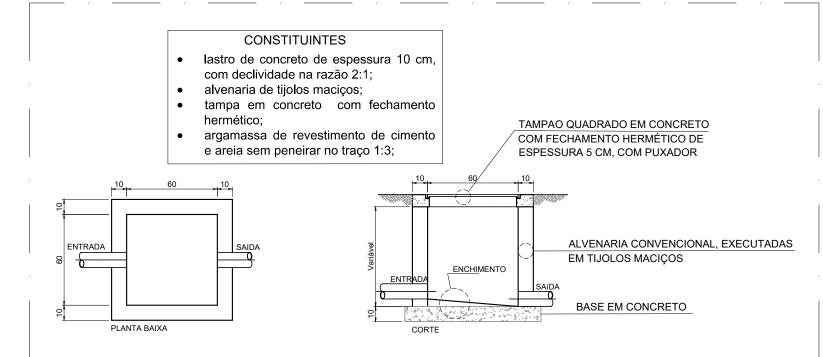

DETALHE DE CAIXA DE ESGOTO ESCALA 1:25

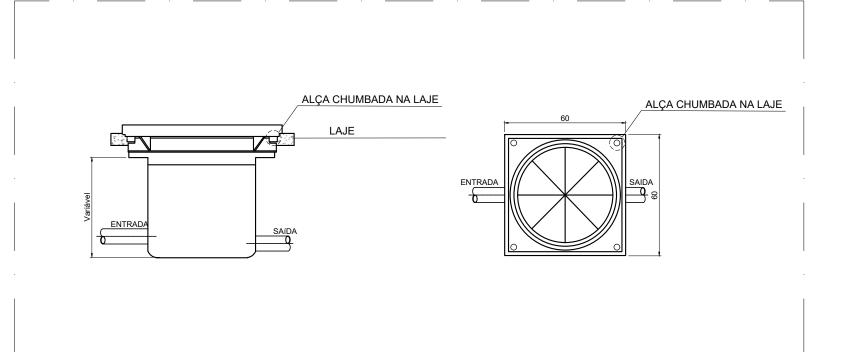

DETALHE DE CAIXA PVC DE ESGOTO SEM ESCALA

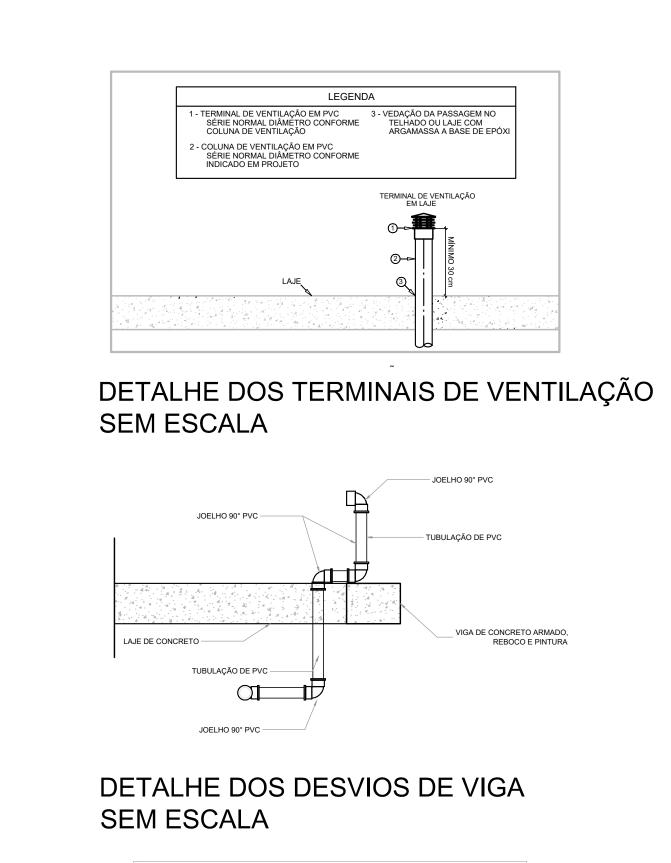

LISTA DE MATERIAIS - TÉRREO

CAIXA DE GORDURA PVC

CAIXA DE INSPEÇÃO ESGOTO SIMPLES

SIFÃO DE COPO P/ PIA E LAVATÓRIO

VÁLVULA P/ LAVATÓRIO E TANQUE

JOELHO 90 C/ANEL P/ ESGOTO SECUNDÁRIO

SIFÃO FLEXÍVEL C/ ADAPTADOR

CAIXAS DE PASSAGEM

CG 30 CM

1" - 2"

1.1/2" - 1.1/2"

VÁLVULA P/ PIA

PVC ESGOTO

ANEL DE BORRACHA

CURVA 90 CURTA

JUNÇÃO SIMPLES 100 mm - 50 mm

100 mm- 100 mm 50 mm - 50 mm

100 mm - 50 mm

100 mm - 4"

50 mm - 2" TÊ SANITÁRIO

100 mm - 50 mm

50 mm - 50 mm

100mm - 4" 50mm - 2"

50 mm

50 mm

JOELHO 90

50 mm - 2"

TÊ SANITÁRIO

100 mm - 50 mm 50 mm - 50 mm

TUBO RÍGIDO C/ PONTA LISA

LEGENDA - TÉRREO

CE CAIXAS INSPEÇÃO ESGOTO SIMPLES

CAIXAS DE GORDURA

JOELHO 90- COLUNA

JOELHO 90- COLUNA SOBE

JOELHO 90- DESCE

JOELHO 90- SOBE JUNÇÃO SIMPLES

JUNÇÃO SIMPLES C/ J45

LAVATÓRIO DE USO GERAL

VASO SANITÁRIO C/ J90°

RAMAIS DE VENTILAÇÃO

JUNÇÃO SIMPLES C/ REDUÇÃO

RAMAIS DE VENTILAÇÃO EM CRUZ

TANQUE DE LAVAR ROUPAS DN 40MM
TE SANITÁRIO

LAVATÓRIO RESIDENCIAL COM SIFÃO

PIA DE COZINHA RESIDENCIAL COM SIFÃO 50MI

JOELHO 90

REDUÇÃO EXCÊNTRICA

TUBO RÍGIDO C/ PONTA LISA

VEDAÇÃO P/ SAÍDA DE VASO SANITÁRIO

100mm - 4" 50mm - 2"

40 mm

50 mm JOELHO 90 100 mm


40 mm 50 mm

JOELHO 45 100 mm 40 mm

VÁLVULA P/ TANQUE

CE- 60X60 CM PVC ACESSÓRIOS CAIXA SIFONADA 100X100X50 150X150X50 150X150X50R

— TUBULAÇÃO DE PVC

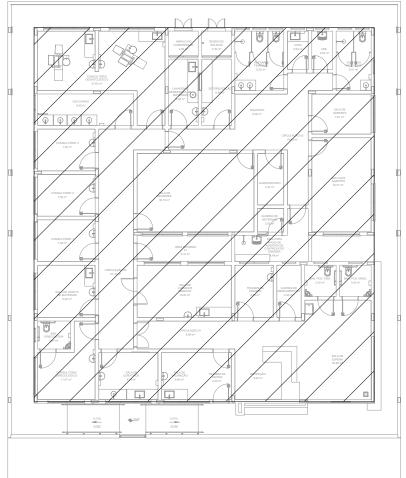

PLANTA DE REFERÊNCIA SEM ESCALA


1. TODOS OS TUBOS E CONEXÕES DA REDE DE ESGOTO SANITÁRIO SERÃO EM

- PVC RÍGIDO TIPO ESGOTO, SÉRIE NORMAL, SOLDÁVEL; 2. ADOTAR DECLIVIDADE MÍNIMA DE 1% PARA TODOS OS TUBOS;
- 3. TODA TUBULAÇÃO DE VENTILAÇÃO DEVERÁ TER UM ACLIVE MÍNIMO DE 1%; 4. A COLUNA DE VENTILAÇÃO DEVE ULTRAPASSAR PELO MENOS 30 cm O NÍVEL DA
- COBERTURA, A FIM DE EVITAR ODORES;
- 5. TODOS OS DIÂMETROS ESTÃO COTADOS EM mm;
- 6. EXECUTAR ESSE PROJETO JUNTAMENTE COM O PROJETO ESTRUTURAL; 7. O PROJETO FOI DIMENSIONADO CONFORME NBR 8160/ABNT;
- 8. ADOTOU-SE UM ACRÉSCIMO DE APROXIMADAMENTE 10% NOS QUANTITATIVOS DAS TUBULAÇÕES, EM FUNÇÃO DAS PERDAS DE MATERIAIS E COMPONENTES NOS CANTEIROS DE OBRAS.
- 9. TODOS OS CONDUTOS NÃO ENTERRADOS QUE PASSAM ABAIXO DA LAJE INFERIOR DEVEM SER FIXADOS COM ABRAÇADEIRAS METÁLICAS;
- 10. DEVERÁ APENAS SER ENCAMINHADO PARA O SISTEMA DE ESGOTAMENTO SANITÁRIO EFLUENTES SANITÁRIOS;
- 11. É VEDADO O ENCAMINHAMENTO AO SISTEMA DE ESGOTAMENTO SANITÁRIO: ÁGUAS PLUVIAIS; DESPEJOS CAPAZES DE CAUSAR INTERFERÊNCIA NEGATIVA EM QUAQUER FASE DO PROCESSO DE TRATAMENTO OU A ELEVAÇÃO EXCESSIVA DA VAZÃO DO ESGOTO AFLUENTE, COMO OS PROVENIENTES DE PISCINAS E
- DE LAVAGEM DE RESERVATÓRIO DE ÁGUA; 12. A ESTRUTURA DO SISTEMA DE ESGOTAMENTO SANITÁRIO À CONSTRUIR DEVERÁ CONTER RESISTÊNCIA MECÂNICA ADEQUADA PARA RESISTIR ÀS CARGAS E PRESSÕES QUE CADA COMPONENTE SEJA SUBMETIDO E AO ATAQUE QUÍMICO DE

SUBSTÂNCIAS CONTIDAS NO ESGOTO AFLUENTE OU GERADAS NO PROCESSO DE

CONVENCIONAIS OU ESPECIAIS PARA EXECUÇÃO DAS INSTALAÇÕES.

NÃO ESTÃO INCLUSOS NO PROJETO: PROJETO MECÂNICO E DETALHAMENTO DE SUPORTES OU OUTROS DISPOSITIVOS; DESENVOLVIMENTO TÉCNICO DE SOLUÇÕES E PRODUTOS NÃO

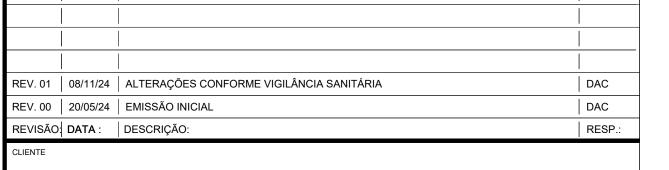





RAFAEL BARBOSA CARREIRA CAU: 00A155411-5 SPONSÁVEL TÉCNICO E AUTOR ALOISIO CAETANO FERREIRA CREA: MG-97.132/D

CONSTRUÇÃO DA UBS CRISTAIS

ESGOTO RUA ROBERTO SCODELER, S/N, BAIRRO BELLA ITÁLIA POUSO ALEGRE - MINAS GERAIS SE DO PROJETO PROJETO DE INSTALAÇÕES SANITÁRIAS

DETALHES, LISTA DE MATERIAIS, TABELAS E NOTAS

ATA INICIAL ESCALA REVISÃO ARQUIVO
0/05/2024 INDICADA R01 DAC-PMPA-CRIS-PE-ESG-R01.DWG

EXECUTIVO